




PIANTA Scala 1:100 – Impianto di climatizzazione palestra

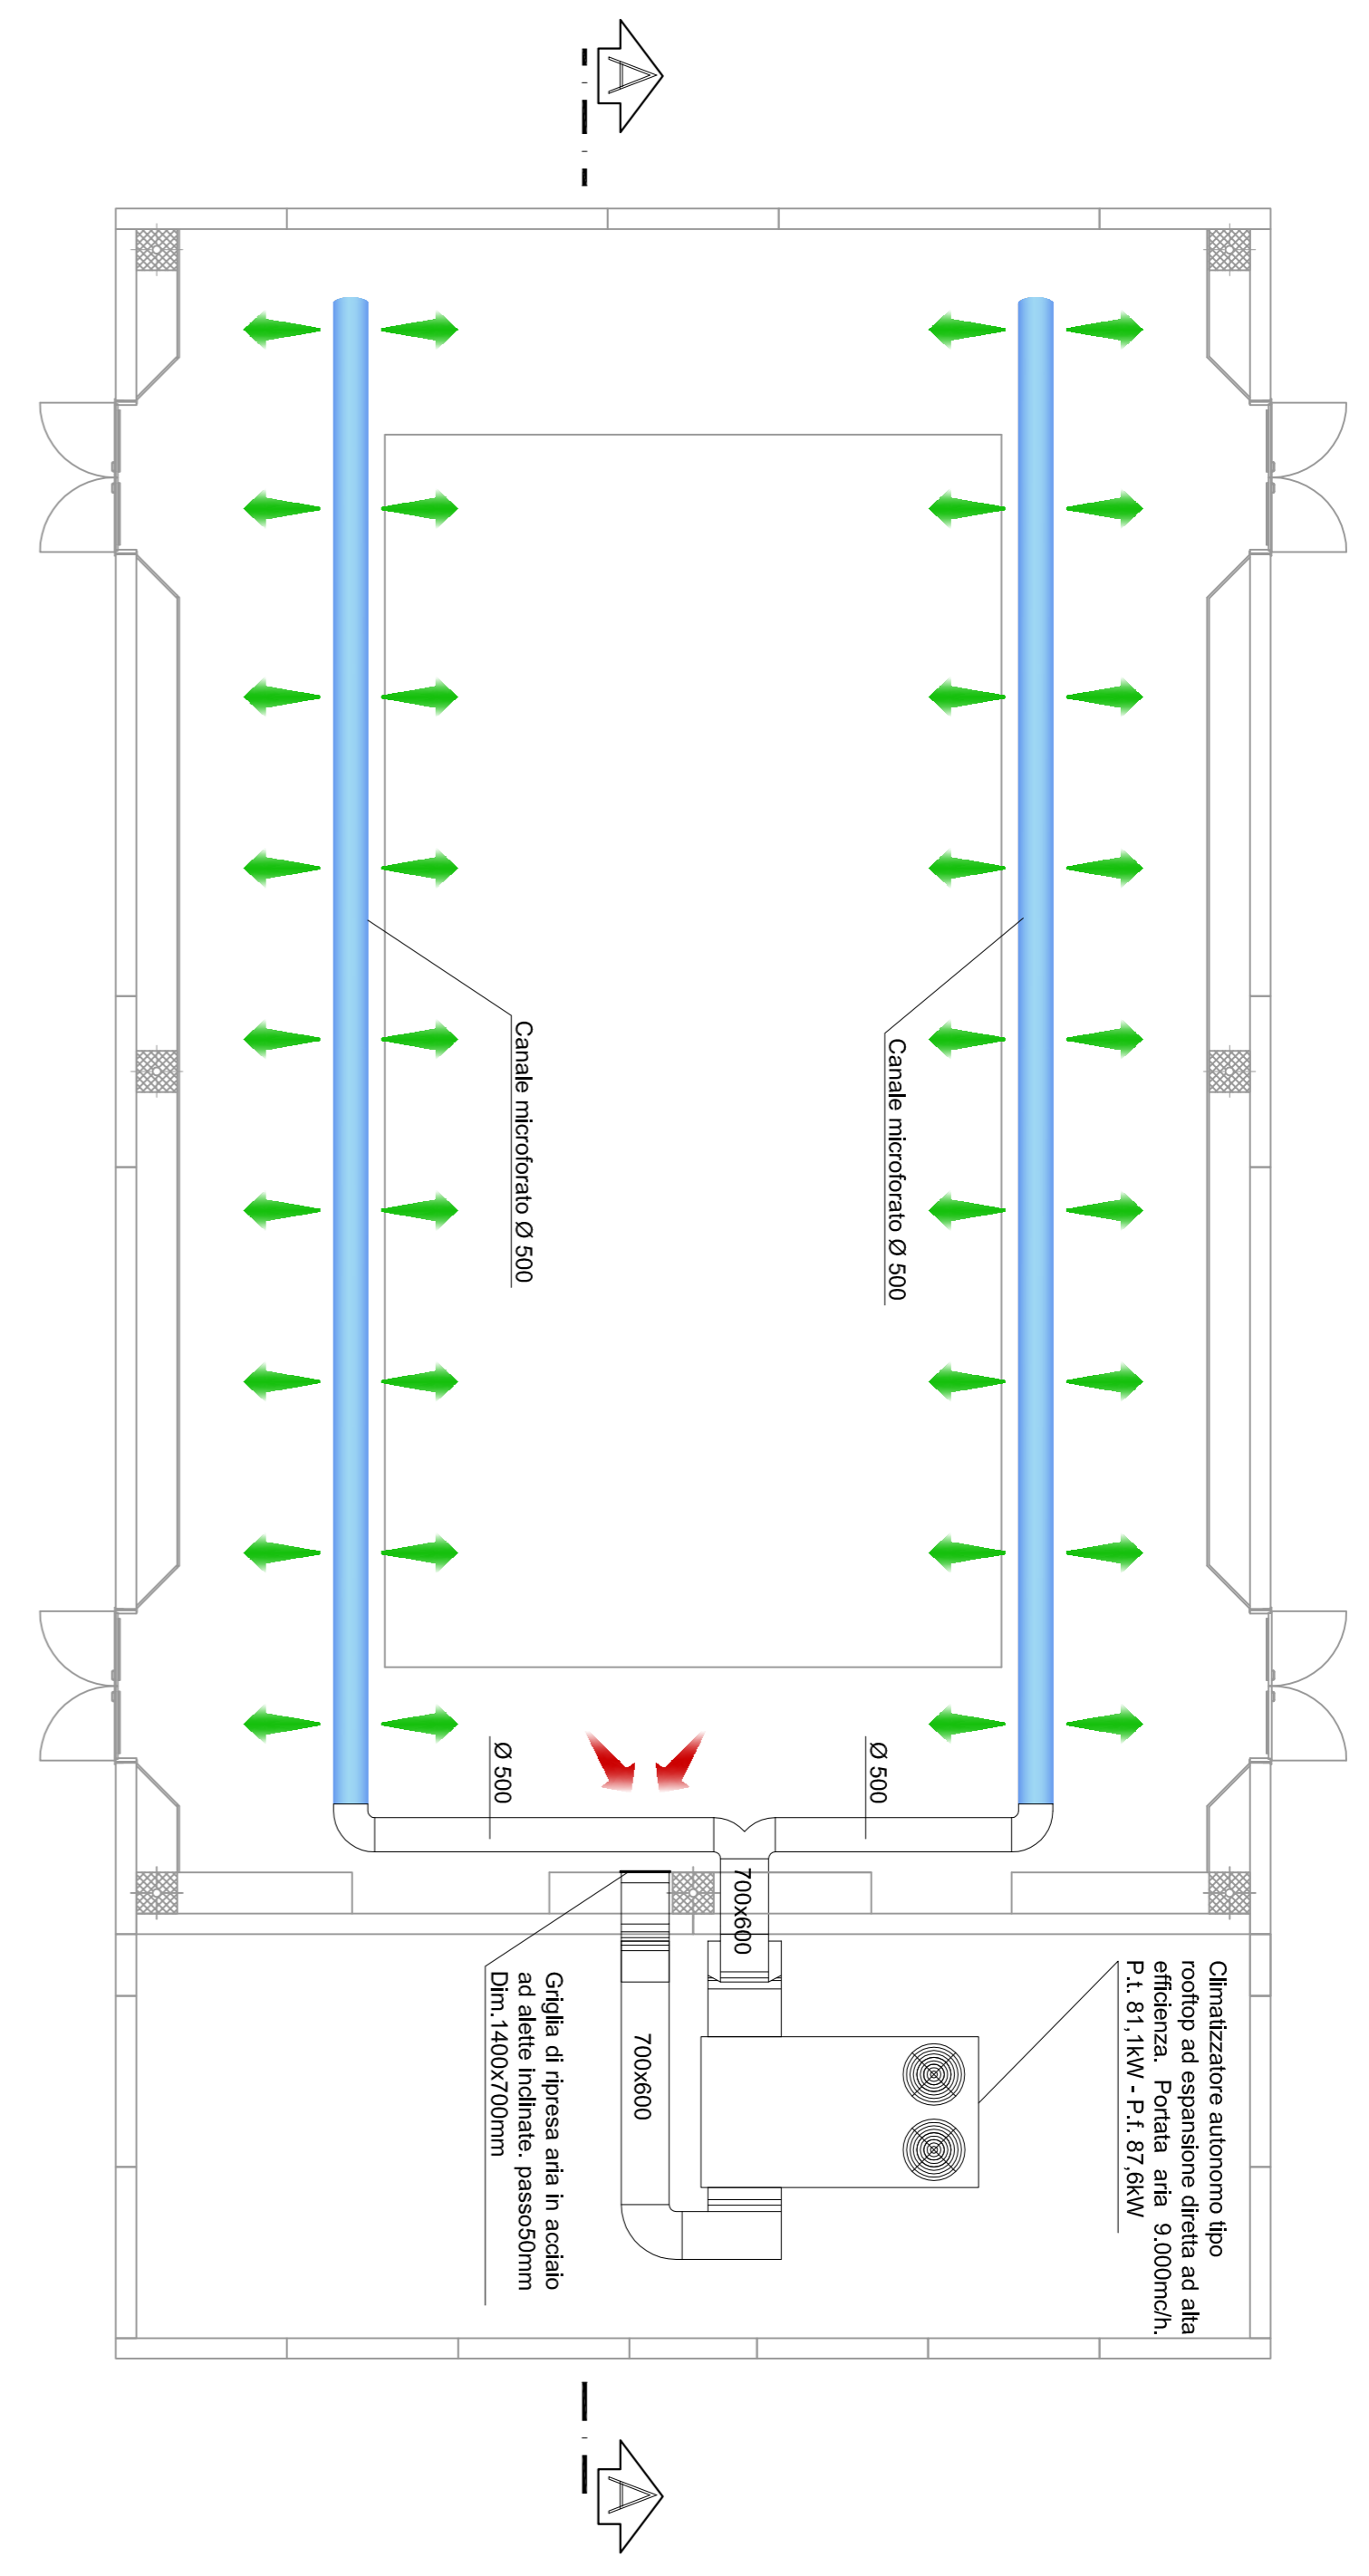


SEZIONE A-A Scala 1:100

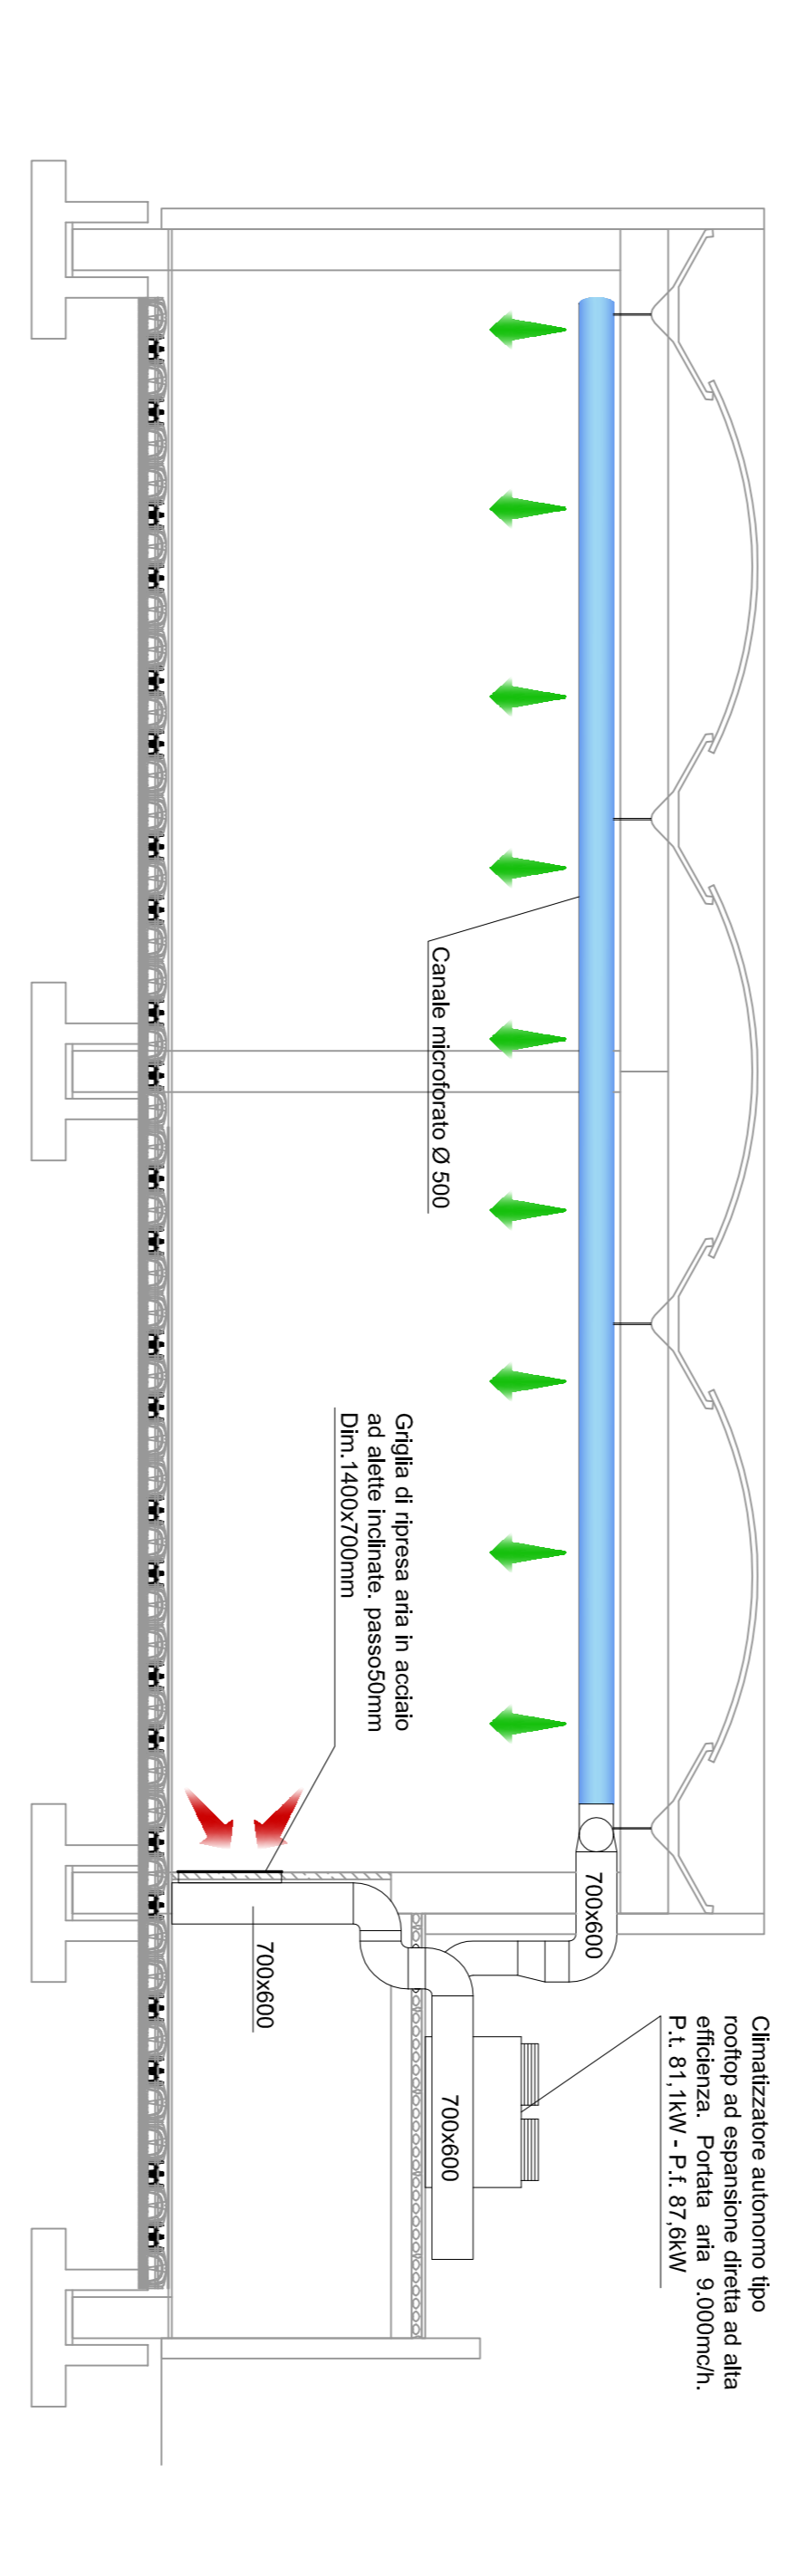


PARTICOLARE STAFFAGGIO CANALI RETTANGOLARI

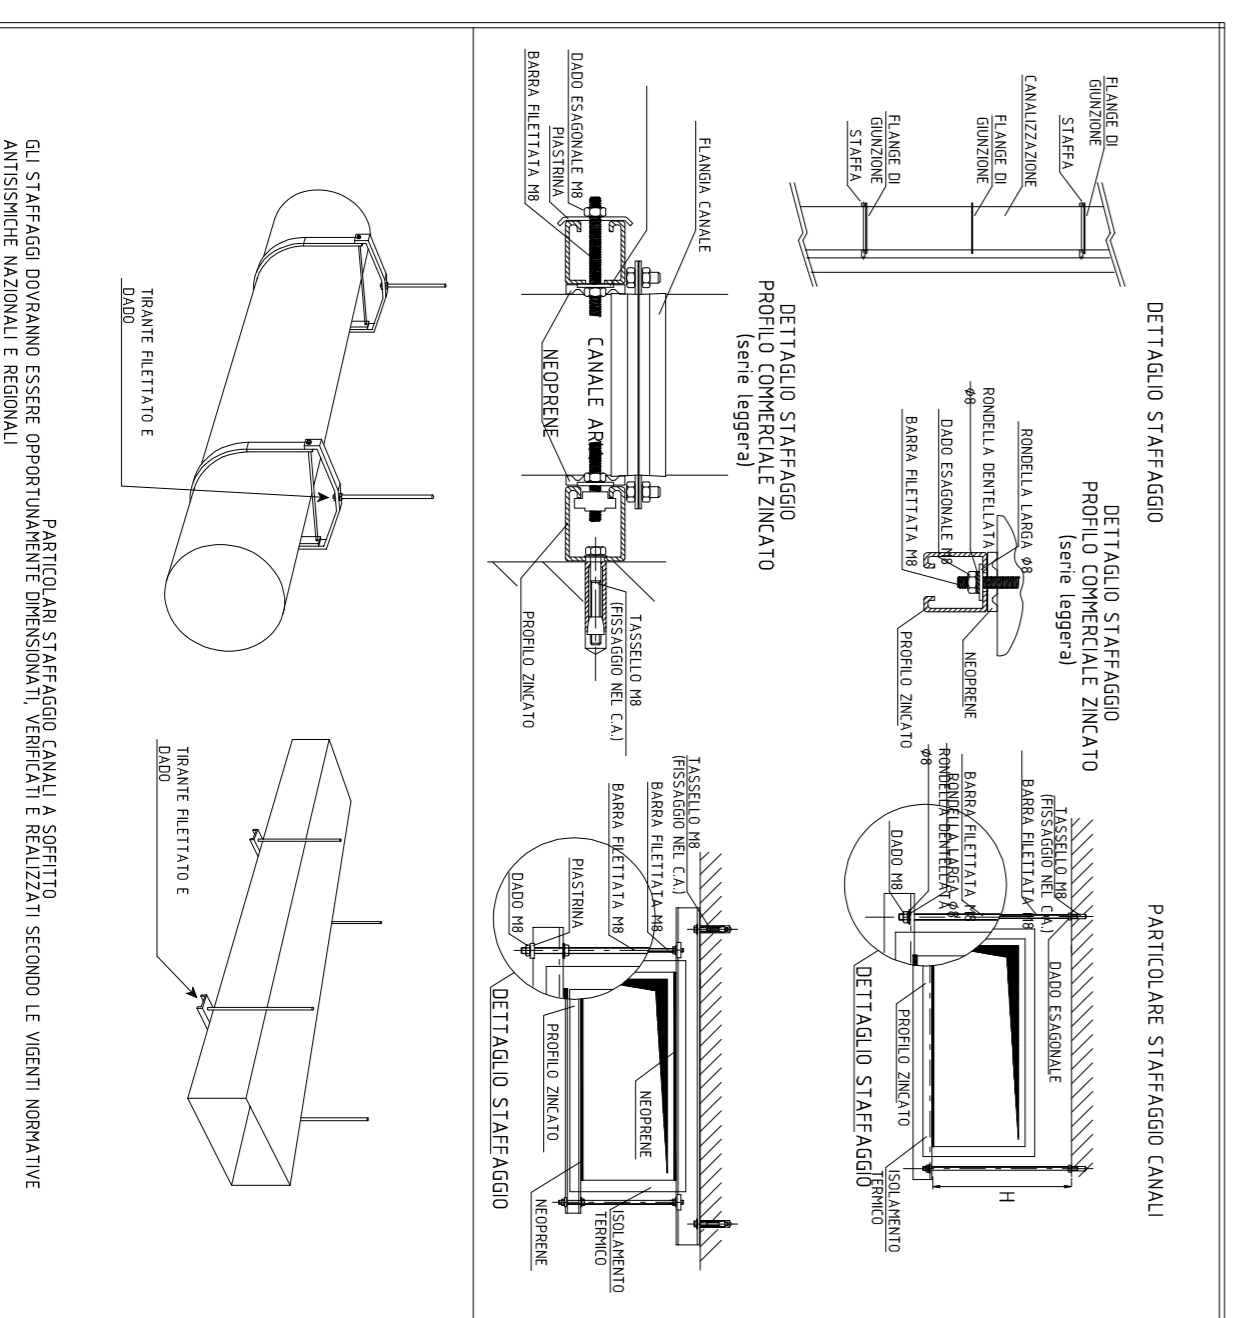

PARTICOLARI CANALI RETTANGOLARI

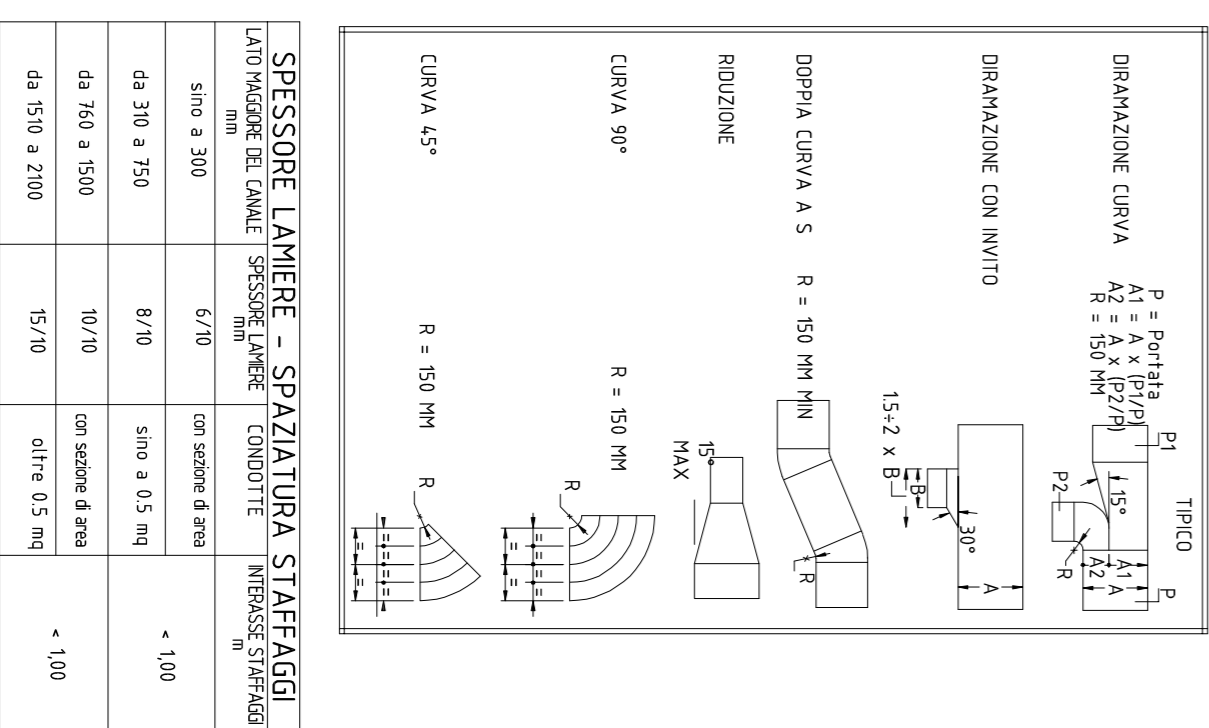

PIANTA Scala 1:50 – Impianto di riscaldamento servizi

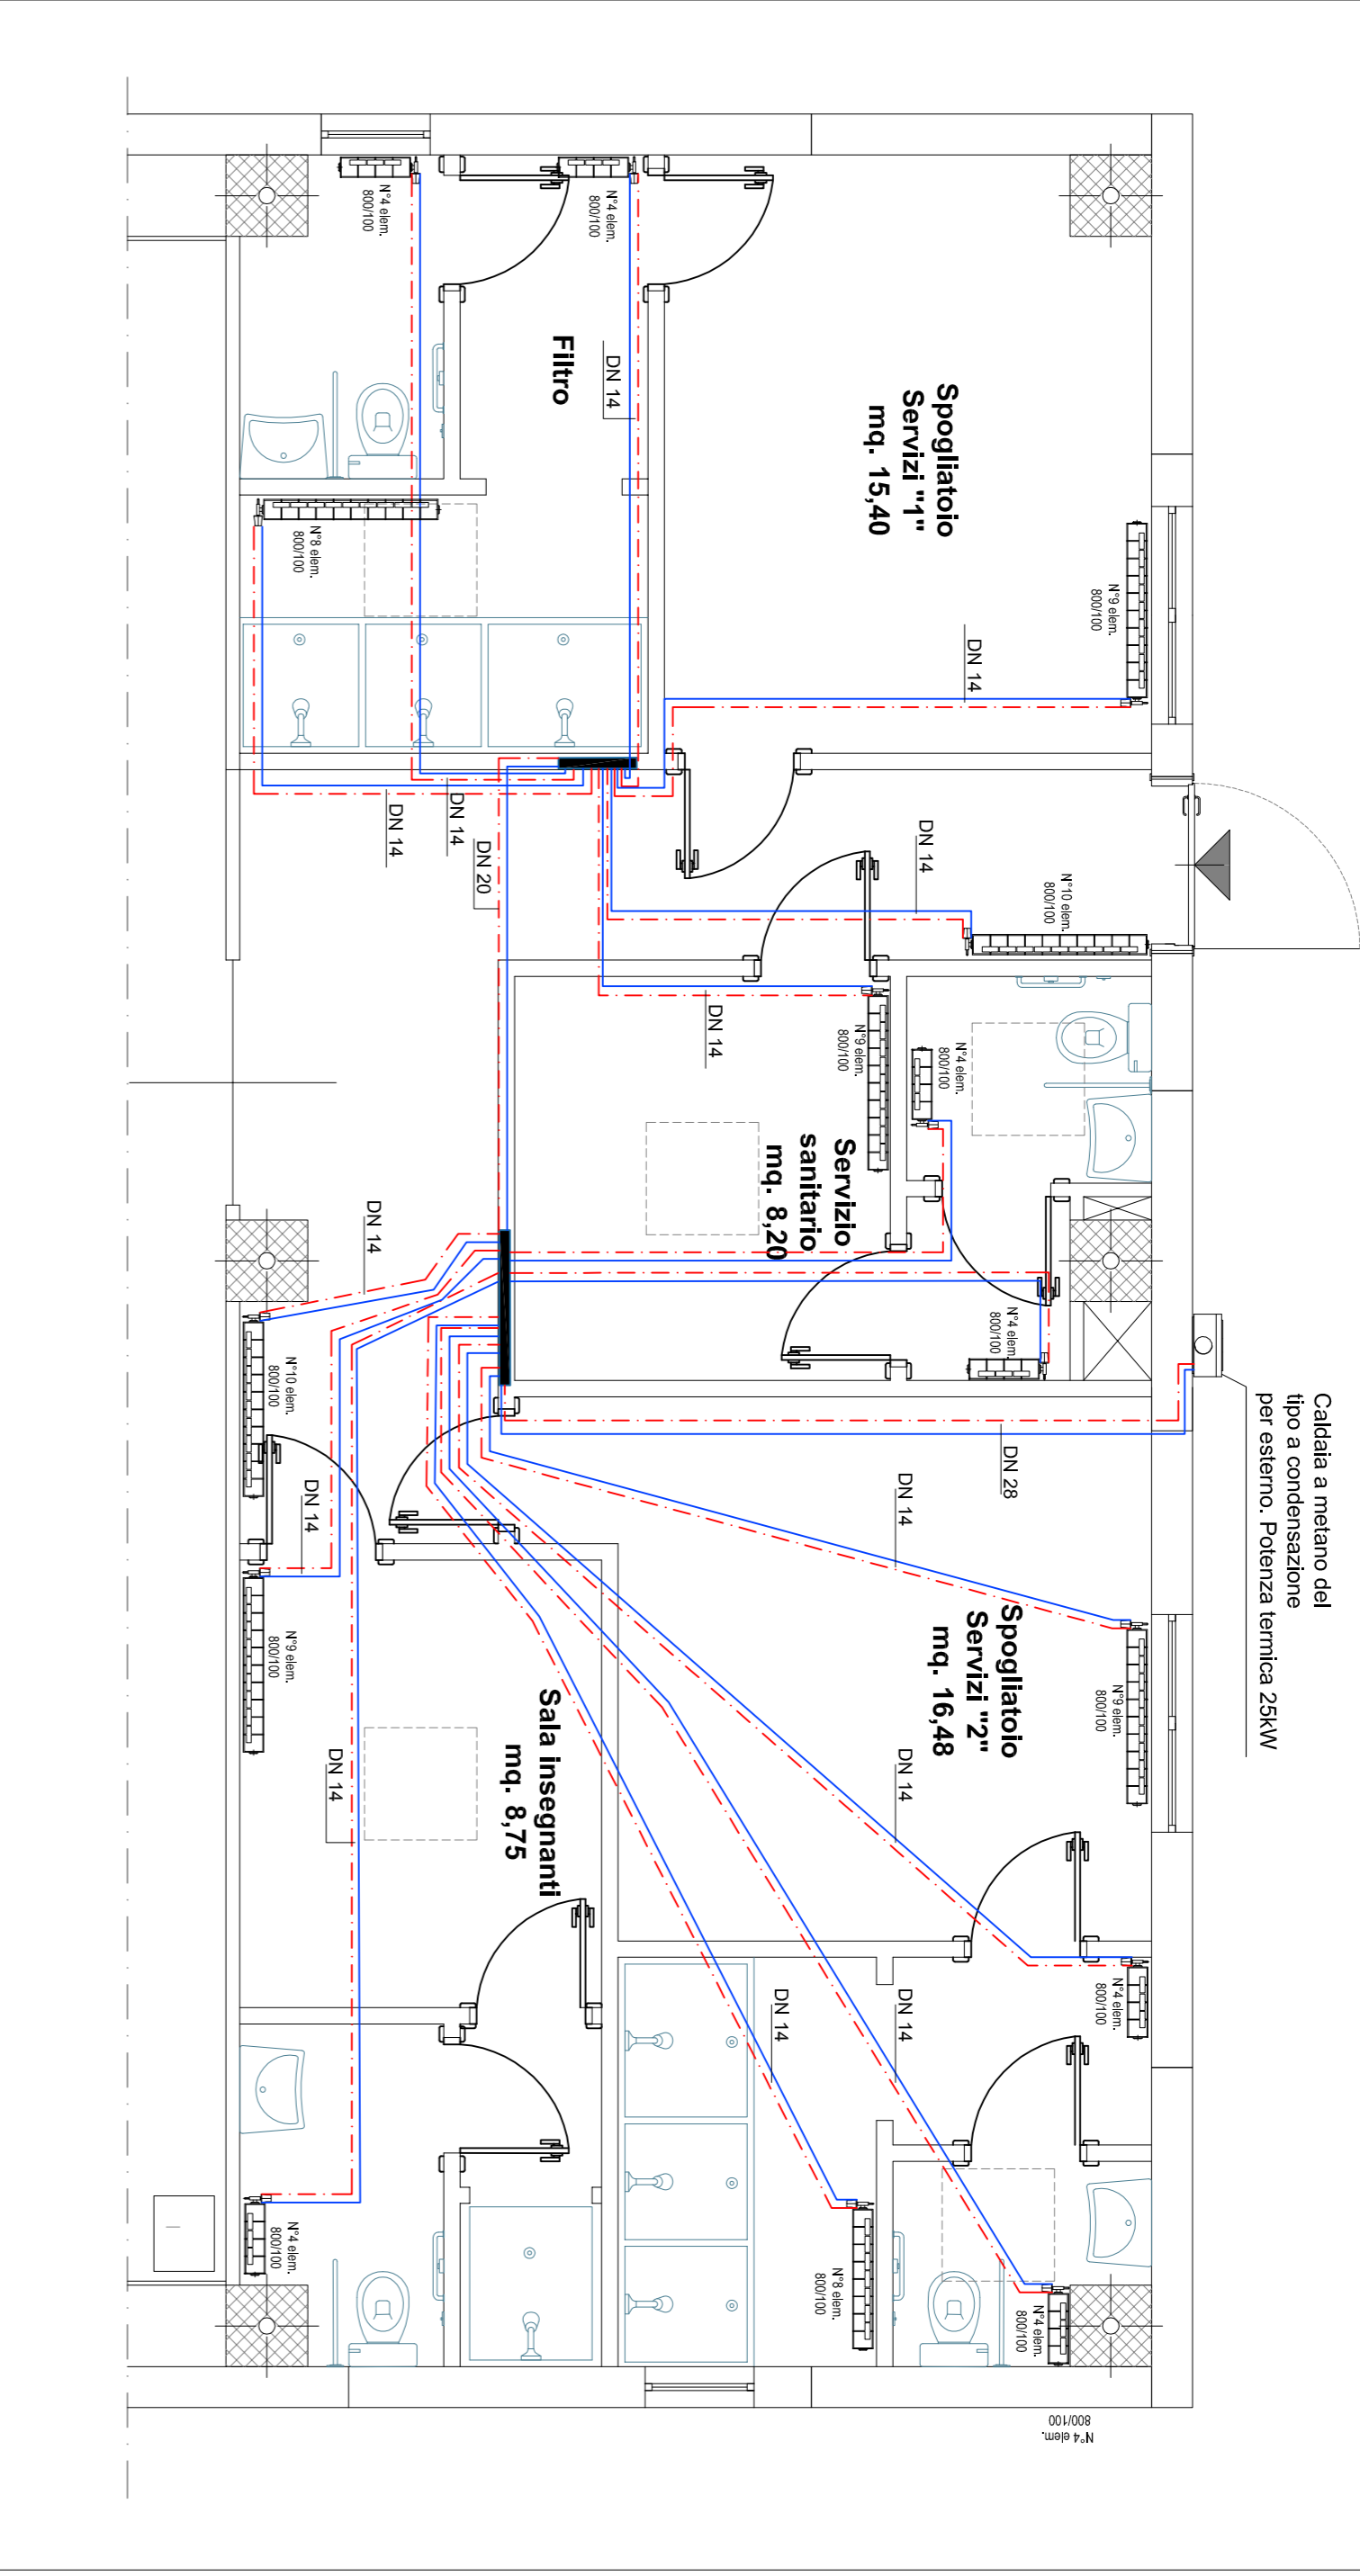

LEGENDA

	Canali microforati diffusione aria
	Canali immisione aria
	Canali per l'estrazione dell'aria esausta
	Mandata impianto di riscaldamento
	Ritorno impianto di riscaldamento
	Radiatori in alluminio 800/100

ISOLAMENTO TERMICO TUBAZIONI

CONDUCIBILITA' ISOLANTE A 40°C - 0,038 W/m °K

Tubazioni installate all'interno dell'isolamento termico dell'involucro edificio (locali riscaldati/climatizzati)

Diámetro	DN10	DN15	DN20	DN25	DN32	DN40	DN50	DN65	DN80	DN100
Spessore (mm)	9	9	9	9	13	13	19	19	19	19


Tubazioni installate all'interno dell'edificio ma esternamente all'isolamento termico dell'involucro edificio

Diámetro	DN10	DN15	DN20	DN25	DN32	DN40	DN50	DN65	DN80	DN100
Spessore (mm)	19	19	19	19	19	25	25	25	32	32

Tubazioni installate all'esterno dell'edificio

Diámetro	DN10	DN15	DN20	DN25	DN32	DN40	DN50	DN65	DN80	DN100
Spessore (mm)	32	32	32	32	40	40	50	50	60	60

PARTICOLARE RADIATORE

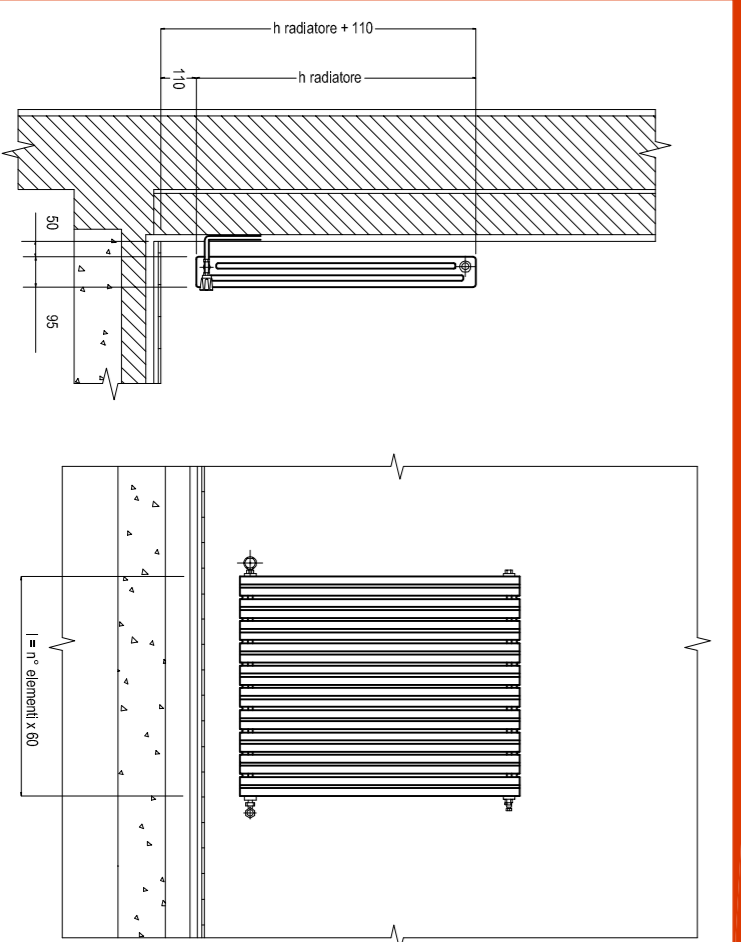

PALESTRA DELLA SCUOLA ELEMENTARE IN LOCALITA' CARDOGNA

REGIONE CAMPANIA
Comune di Padula
Provincia di Salerno

PROGETTO ESECUTIVO



SPAZIO RISERVATO ALTAFFRICK

LABORATORI TITOLO ELABORAZIONE
SCUOLA ELEMENTARE IN LOCALITA' "CARDIGNA"
COSTRUZIONE PALESTRA

IMP. 4

PIANTA PIANO TERRA
IMPIANTO DI CLIMATIZZAZIONE E RICAMBIO DELL'ARIA

1:100

VISITE EMERGENZA

PROGETTISTA

IL.S.U.P.
Dott. Angelo Diabas

PROGETTO APPROVATO CON
DELIBERA N. _____
DEL _____